

Общество с ограниченной ответственностью "Три/ $la\delta$ " Свидетельство № СРО-П-170-16032012 от 14 мая 2019г.

02-19-00-Π-AP0

# РАБОЧАЯ ДОКУМЕНТАЦИЯ

Архитектурные решения. Кладочные и отделочные планы паркинга

Жилой дом переменной этажности с нежилыми помещениями и подземной автопарковкой в границах жилой застройки по улицам Шаумяна — Чкалова — Переулок Воронежский — Громова в Ленинском районе г. Екатеринбурга. З очередь строительства. Жилой блок А9

Изм.	№ док.	Подп.	Дата
2	344-19	May	10.19
3	374-19	May	11.19
4	411–19	My	11.19
5	465-19	May	12.19
6	74-20	Miles	02.2020

T H E
T R I
L A B

Общество с ограниченной ответственностью "ТриЛаб" Свидетельство № СРО-П-170-16032012 от 14 мая 2019г.

 $02-19-00-\Pi-AP0$ 

# РАБОЧАЯ ДОКУМЕНТАЦИЯ

Архитектурные решения. Кладочные и отделочные планы паркинга

Жилой дом переменной этажности с нежилыми помещениями и подземной автопарковкой в границах жилой застройки по улицам Шаумяна— Чкалова— Переулок Воронежский— Громова в Ленинском районе г. Екатеринбурга. З очередь строительства. Жилой блок А9

Изм.	№ док.	Подп.	Дата
2	344-19	May	10.19
3	374-19	May	11.19
4	411–19	May	11.19
5	465-19	May .	12.19
6	74-20	Mary	02.2020

Директор

- Honey

А.В. Кожевников

ГИП

Д.А. Бойко

		РАЗРЕШЕНИЕ НА ВНЕСЕНИЕ ИЗМЕНЕНИЙ				
Разрешение № 74-20		обозначение	Жилой дом переменной этажности с нежилыми помещениями и подземной автопарковкой в границах жилой застройки по улицам Шаумяна — Чкалова — Переулок Воронежский — Громова в Ленинском районе г. Екатеринбурга. З очередь строительства. Жилой блок А9			
Изм.	/lucm	Содержание изменения	Код	Примечание		
		02-19-00-Π-AP0				
	1	Лист заменен. Добавлена информация о внесении изменений.	_			
6	2	Лист заменен. Убраны мотоместа, в экспликации помещений добавлены помещения КУИ.	5			
	7	Лист заменен. Изменено покрытие кровли в осях 23/28п-Лп/Сп.				

ГИП	Бойко		02.2020
Составил	Жлудова	May	02.2020
Изм. внес	Жлудова	My	02.2020

#### ОБЩИЕ ЧКАЗАНИЯ

# 1. Основанием для проектирования объекта "Жилой дом переменной этажности с нежилыми помещениями и подземной автопарковкой в границах жилой застройки по улицам Шаумяна — Чкалова — Переулок Воронежский — Громова в Ленинском районе г. Екатеринбурга. З очередь строительства. Жилой блок А9" является:

- dozobop № 02-19 om 20.01.2019;
- 2. Характеристики проектируемого здания:

Уровень ответственности здания по ФЗ №384-ФЗ от 30 декабря 2009 - ІІ (нормальный).

Рекомендуемый срок службы по ГОСТ 27751-2014 - не менее 50 лет.

Степень огнестойкости здания по СП 2.13130.2012 - II.

Класс конструктивной пожарной опасности по СП 2.13130.2012 - СО.

Класс функциональной пожарной опасности по ФЗ №123-ФЗ от 22.07.2008:

- 17-ти этажный жилой дом Ф 1.3,
- встроенные административно-офисные помещения Ф 4.3,
- встроенное помещение подземной автостоянки Ф5.2;
- 3. За относительную отметку 0.000 принята абсолютная отметка 255,85.
- 4. Проект разработан для следующих условий:
- 4.1 Площадка строительства расположена Ленинском районе г. Екатеринбурга Свердловской области.
- 4.2 Нормативное значение ветрового давления по СП 20.13330.2011 «Нагрузки и воздействия» для І района  $-23 \text{ кг/m}^2$ ;
- 4.3 Расчетное значение веса снегового покрова по СП 20.13330.2011 «Нагрузки и воздействия» для III района  $-180~{\rm kz/m}^2$ :
- 4.4 Расчетная температура наружного воздуха по наиболее холодной пятидневке 32° С.
- 5. Кирпичнию кладки в зимнее время вести в соответствии с СП 70.13330.2012, СП 15.13330.2012;
- 6. Проектом предусматривается отделка под чистовую см. р -AP7;
- 7. Перечень видов работ, для которых необходимо составлять акты освидетельствования скрытых работ:
  - 7.1. Установка закладных деталей;

- 3<sub>DM</sub> 74-20 My b2 202d

- 7.2. Армирование кладки;
- 7.3. Монтаж перемычек.
- 8. Строительные и отделочные материалы, применяемые в проекте, возможно заменить на материалы с аналогичными характеристиками. Замену материалов согласовать с проектировщиком.
- 9. Все принятые строительные и отделочные материалы должны иметь санитарно-эпидемиологические заключения, сертификаты соответствия, сертификаты пожарной безопасности РФ и разрешены для применения Госсанэпиднадзором и органами противопожарной безопасности РФ.

Проект разработан в соответствии с нормативными документами Госстроя России, ведомственными нормами, согласованными Госстроем России, государственными стандартами, заданием на проектирование, техническими условиями на инженерное обеспечение и с документами по взрыво- и пожаробезопасности.

Главный инженер проекта Д.А.Бойко

	_	Jun. 174-	-20	10/10/10	72.2020	1	ΛDΛ		
5	-	Зам. 465	5-19	May	12.19	02-19-00-Π-/	470		
4	ı	Зам. 411	1-19	May	11.19	Жилой дом переменной этажности с нежилыми помещениями и подземной автопарковкой в			
3	-	Зам. 374	+-19	May	11.19	границах жилой застройки по улицам Шаумяна — Чкалова — Переулок Воронежский — Громо			
Изм.	Кол.уч	/lucm №ð	Эок.	Подпись	Дата	Ленинском районе г. Екатеринбурга. З очередь строительства. Жилой блок А9			
Разра	δοπαл	Жлудова		Mello	06.19		Стадия	/lucm	Листов
Прове	рил	Πρυβαποβ	3a	Alfo.	06.19	Секции 1, 2	P	1	
ΓΑΠ		Πρυβαποβ	3a	Siff	06.19		Г	'	
Н.Конг	проль	Гончар		JOHAN	06.19			000	THE
ГИП		Бойко			06.19	Общие данные		000 РИЛАБ"	TRI
								=	LAB


## Ведомость рабочих чертежей основного комплекта


/lucm	Наименование	Примечание
1	Общие данные	Изм. 1, 2, 3, 4, 5, 6
2	План паркинга	Изм. 1, 2, 3, 4, 5, 6
3	План отверстий в паркинге	Изм. 3, 4
4	Экспликация полов паркинга, ведомость отделки	Изм. 1, 2, 4
5	Схема утепления потолка	Изм. 2
6	Решетка РМ-1	
7	План кровли паркинга	Изм. 1, 2, 5, 6

## Ведомость спецификаций

Nucm	Наименование	Примечание
/	Спецификация материалов стен паркинга, спецификация заполнения дверных проемов паркинга, спецификация элементов перемычек паркинга	Изм. 1, 2, 3, 4, 5, 6

Инв. №

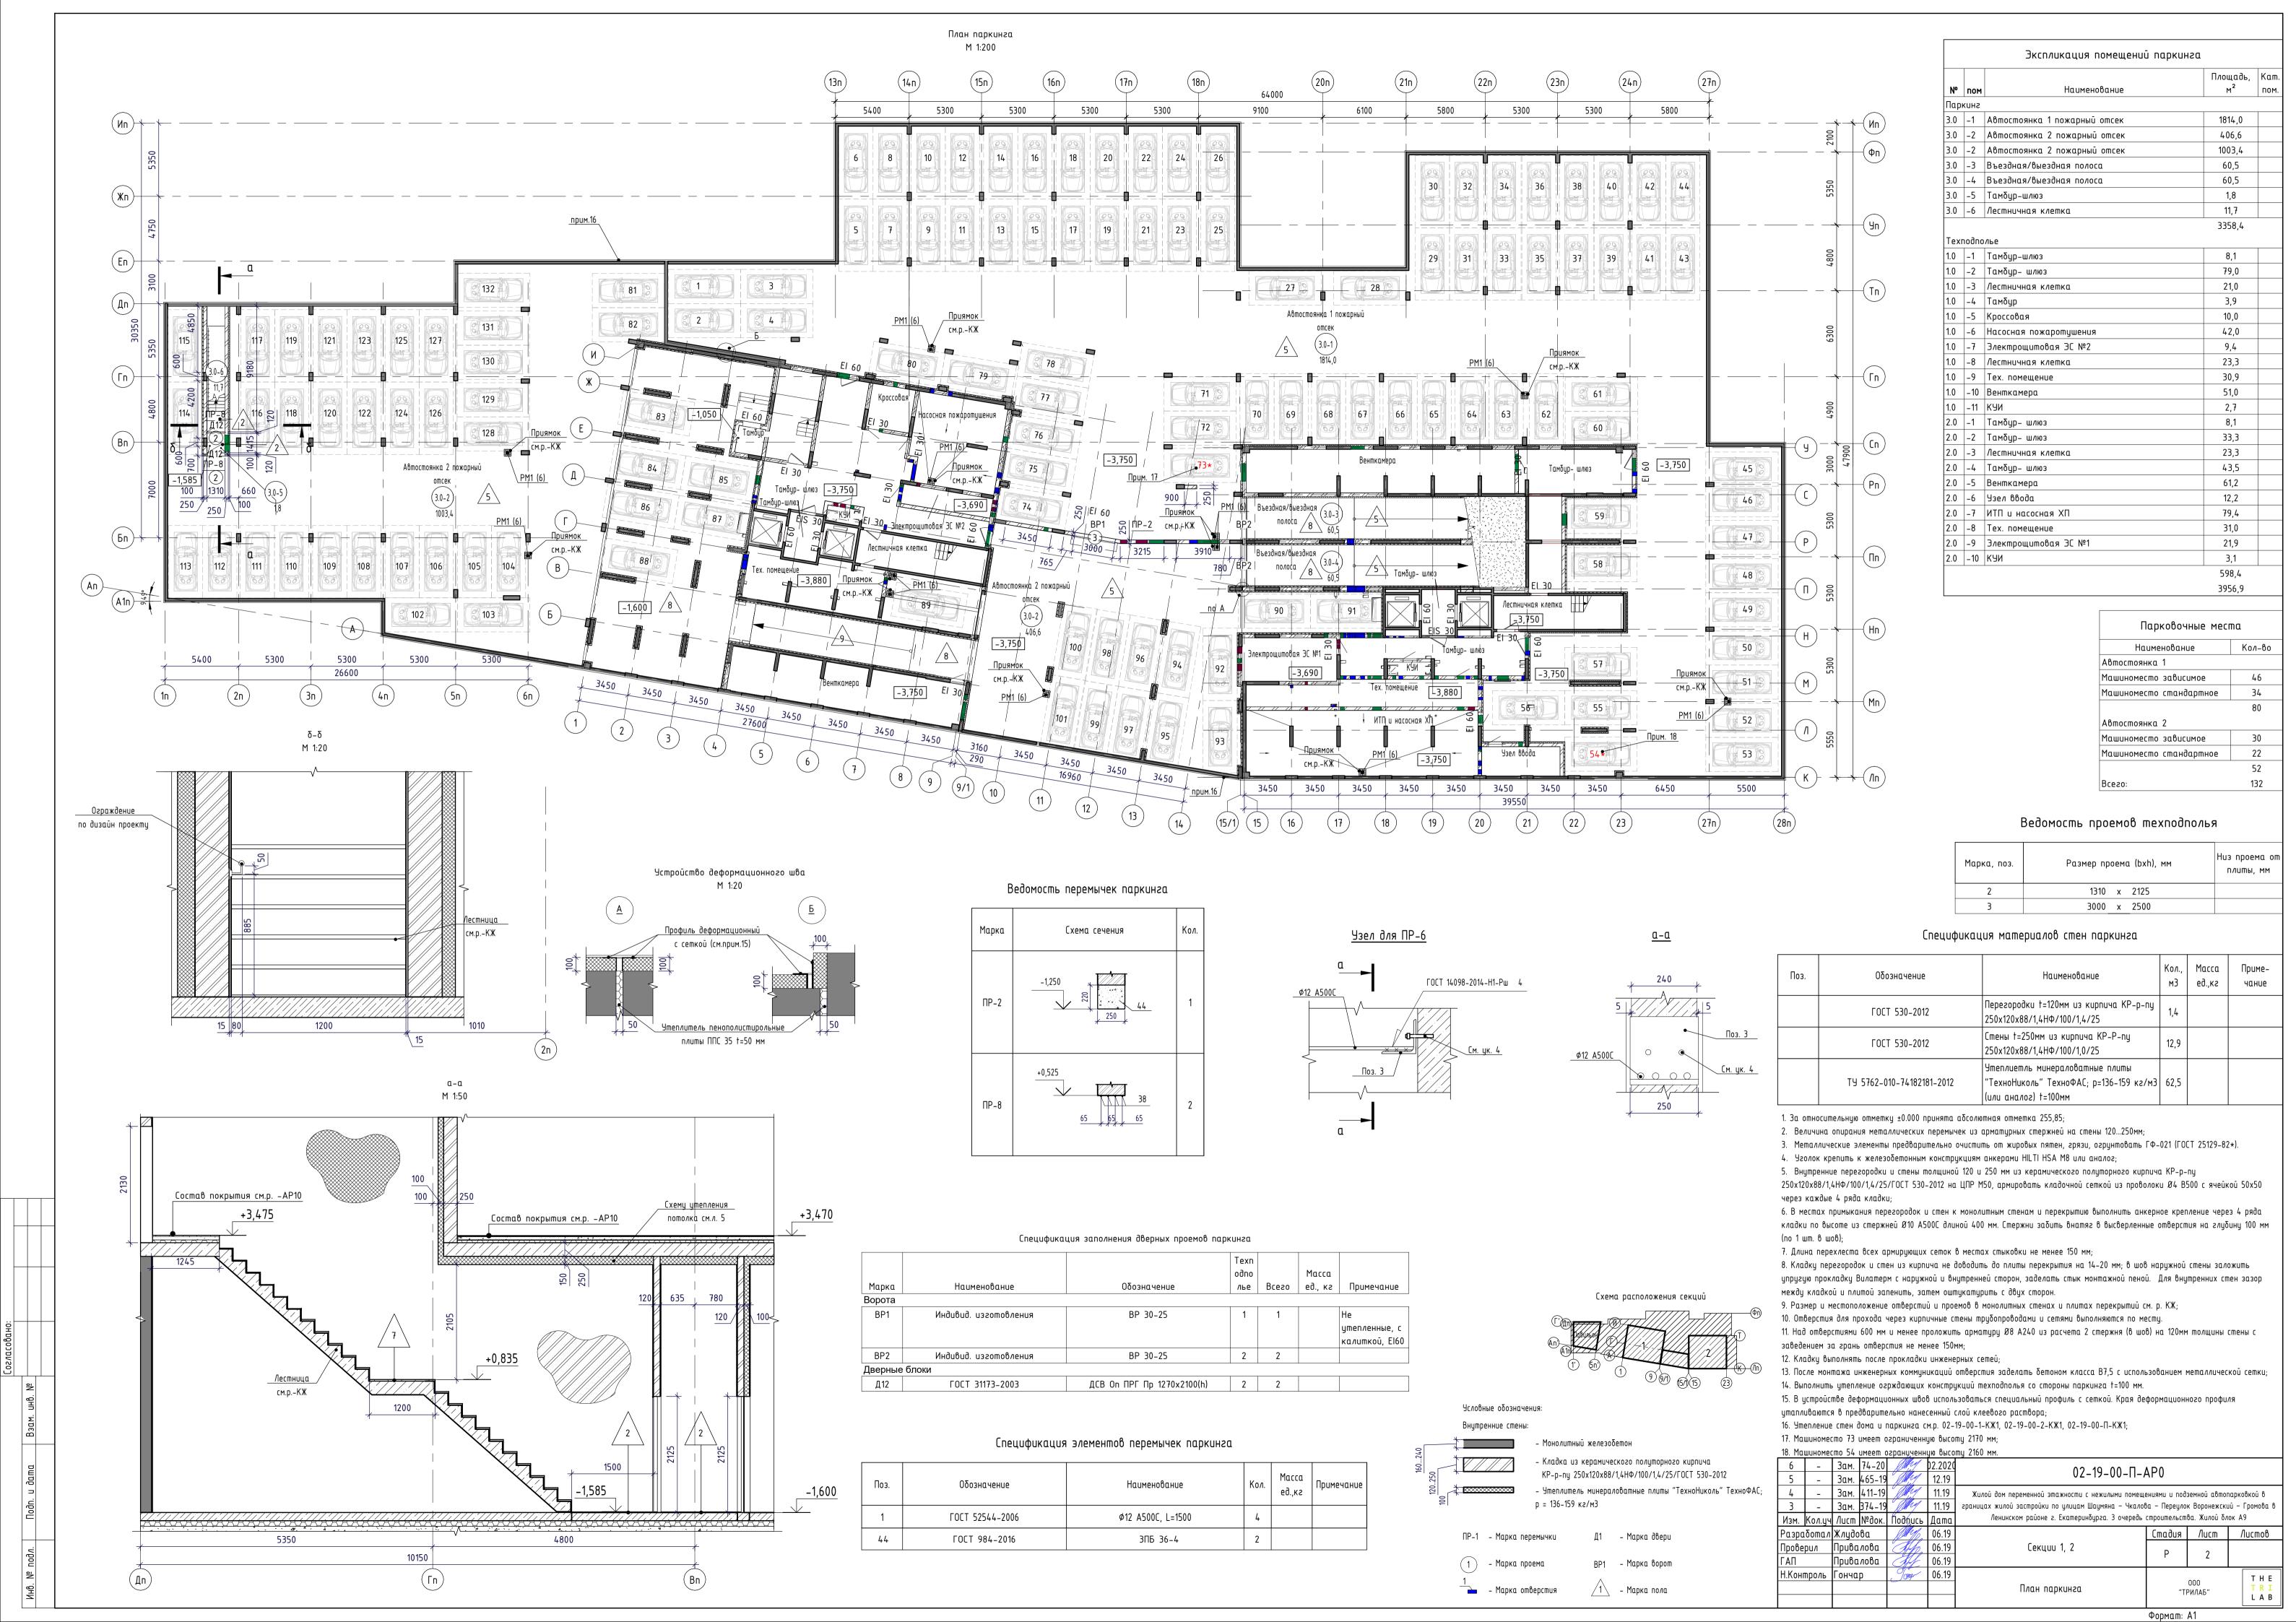

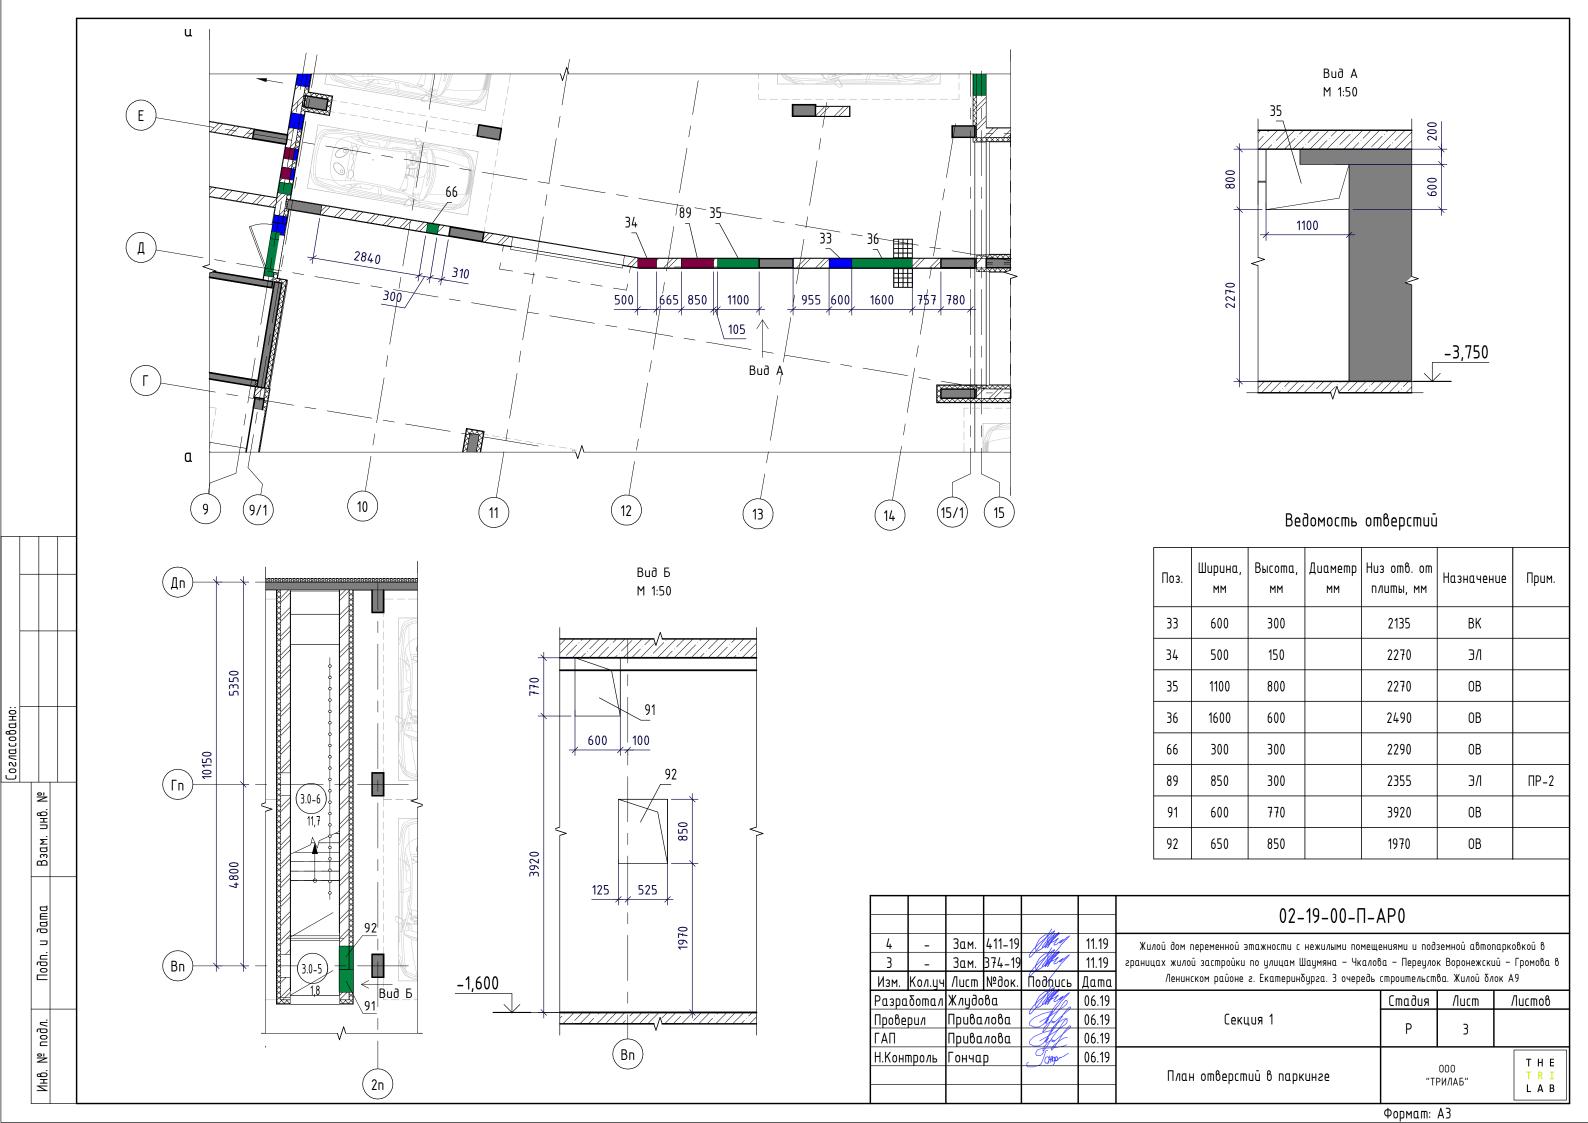

#### Ведомость отделки

Наименование или	Отделка стен		Отделка потолка		
номер помещения		Площадь		Площадь	Примечание
Лестничная клетка	Цементно-песчаная штукатурка, шпатлевка, окраска водоэмульсионной краской за 2 раза	86,8	Грунтовка, затирка сухими смесями на цементной основе, окраска водоэмульсионной краской за 2 раза	13,5	
Паркинг	Кирпичная кладка с расшивкой швов, ж/б стены без отделки, обеспыливание грунтовкой	2605,9	1. Обеспылевание грунтовкой 2. Минераловатные плиты по системе мокрый фасад – 100 мм	3344,9	


## Экспликация полов Паркинг

		Наименование или номер помещения по проекту	Tun nona no npoekmy	Схема пола или номер узла по серии	Элементы пола и их толщина, мм	Площадь, м2
		. Лестничная клетка, тамбур-шлюз	2	2 2 3 4 5	1. Керамогранитная плитка на клею – 15 мм 2. Плита по грунту – 150 мм 3. Экструдированный пенополистирол – 100 мм 4. Пароизоляционная пленка 5. Дренажная постель	4,0
		Паркинг	5	001 2 3 4	1. Затирка цемента по свежеуложенному бетону с обеспыливающим покрытием C2 Hard – 1 слой 2. Плита по грунту – 150 мм 3. Экструдированный пенополистирол – 100 мм 4. Пароизоляционная пленка 5. Дренажная постель	3124,2
Взам. инв. №		Лестничные марши	7	2	1. Керамогранитная плитка с нескользящей поверхностью, на клею – 20 мм 2. Монолитный марш, площадка лестницы	4,3
Подп. и дата Вз		Паркинг	В 50 <u>1</u> <u>2</u> <u>3</u> <u>3</u> <u>4</u> <u>4</u>		1. Упрочняющая пропитка С2 Hard — 15 мм 2. Стяжка цем. — пес. М150, армированная полипропиленовой фиброй — 65 мм 3. Пенополистирол ППС 14 — 100 мм 4. Монолитная ж/б плита фундамента	
№ подл. Подг	Паркинг	9	2	1. Упрочняющая пропитка C2 Hard – 15 мм 2. Стяжка цем. – пес. М150, армированная полипропиленовой фиброй – 65 мм 3. Монолитная ж/б плита	44,9	

Согласовано:


Инв. № подл.


## Схема расположения секций

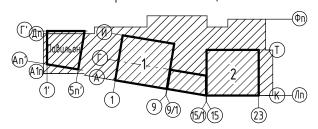

- 1. В отделке помещений использовать отделочные материалы, имеющие сертификаты соответсвия санитарногигиеническим, противопожарным требованиям;
- 2. В отделке помещений использовать отделочные материалы, имеющие сертификаты соответствия санитарно-гигиеническим, противопожарным требованиям.
- 3. Площадь материалов дана без учета технологического коэффициента запаса.
- 4. Штукаутрка откосов дверей в ведомости отделки помещений не учтена.

4	_	Зам.	411–19	May	11.19	02-19-00-Π-AP0					
2	-		344-19 259-19	17 2/1/4 .	10.19 09.19	Жилой дом переменной этажности с нежилыми помещениями и подземной автопарковкой в границах жилой застройки по улицам Шаумяна— Чкалова— Переулок Воронежский— Громова в					
Изм.	Кол.уч		№док.	1/		Ленинском районе г. Екатеринбурга. З очередь строительства. Жилой блок А9					
Разра	Разработал Жлудова		ва	Mylo	06.19		Стадия	/lucm	Листов		
Прове	рил	Привалова		App.	06.19	Секции 1, 2	P	,			
ΓΑΠ		Привалова		Привалова 🤇		Afrif	06.19		Г	4	
Н.Конг	проль	Гончар		JOHOP	06.19	Экспликация полов паркинга, ведомость		000	THE		
						отделки		000 РИЛАБ"	T R I L A B		

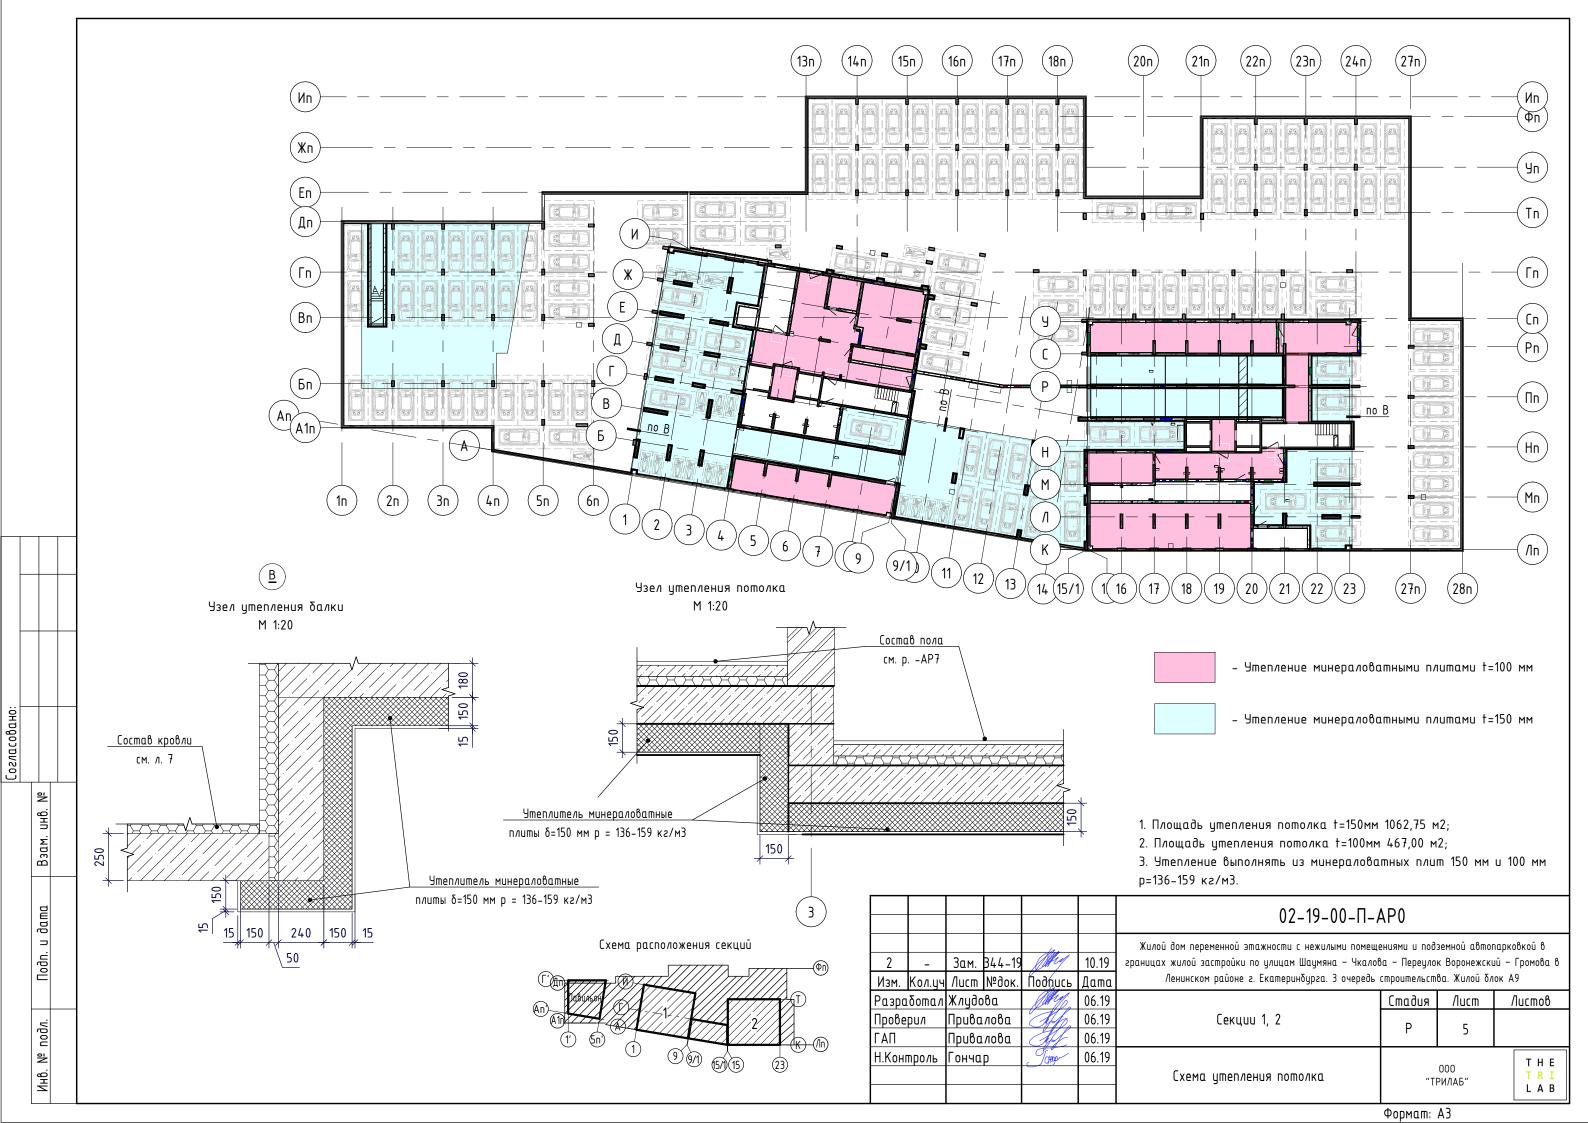

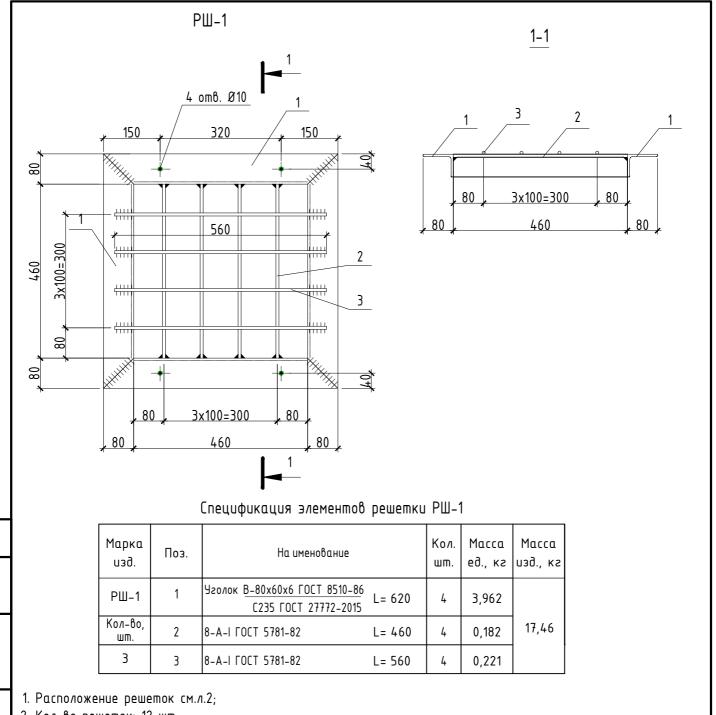


2. Кол-во решеток: 12 шт.;

Согласовано

Взам. инв. №

- 3. Размер решетки уточнить по месту;
- 4. Все стальные конструкции огрунтовать грунтовкой ГФ-021 (серого цвета) по ГОСТ 25129-82 и окрасить эмалью ПФ-115 ГОСТ 6465-76 (цвет серый) за два раза;
- 5. Монтажную сварку вести электродами 346 по ГОСТ 9467-75. Сварные швы принимать по наименьшей толщине свариваемых элементов;
- 6. Изготовление и монтаж металлических конструкций производить в соответствии с требованиями СНиП III-18-75 "Правила производства и приемки. Металлические конструкции".

даша								02-19-00-П-АР0	ı			
Подпись и								Жилой дом переменной этажности с нежилыми помещ границах жилой застройки по улицам Шаумяна – Чкал	ок Воронежск	uū — Громова		
2		Изм.	Кол. уч.	/lucm	№ док.	Подп.	Дата	в Ленинском районе г. Екатеринбурга. З очередь	строительсі	троительства. жилой блок АУ		
		Рзработал Жлудова			βα	Mrs.	06.19.		Стадия	/lucm	Листов	
<u> </u>		Провеј	рил	Прива	лова	Allo.	06.19.	Архитектурные решения	Р			
подл.		ГАП Привалова		лова	THE	06.19.		۲	6			
ŝ	Инв. № по	Н. контроль Гончар		כ	CHO	06.19.			THE			
Инв.			, , , , , , , , , , , , , , , , , , , ,				Решетка РМ-1		00 1ЛАБ"	T R I L A B		

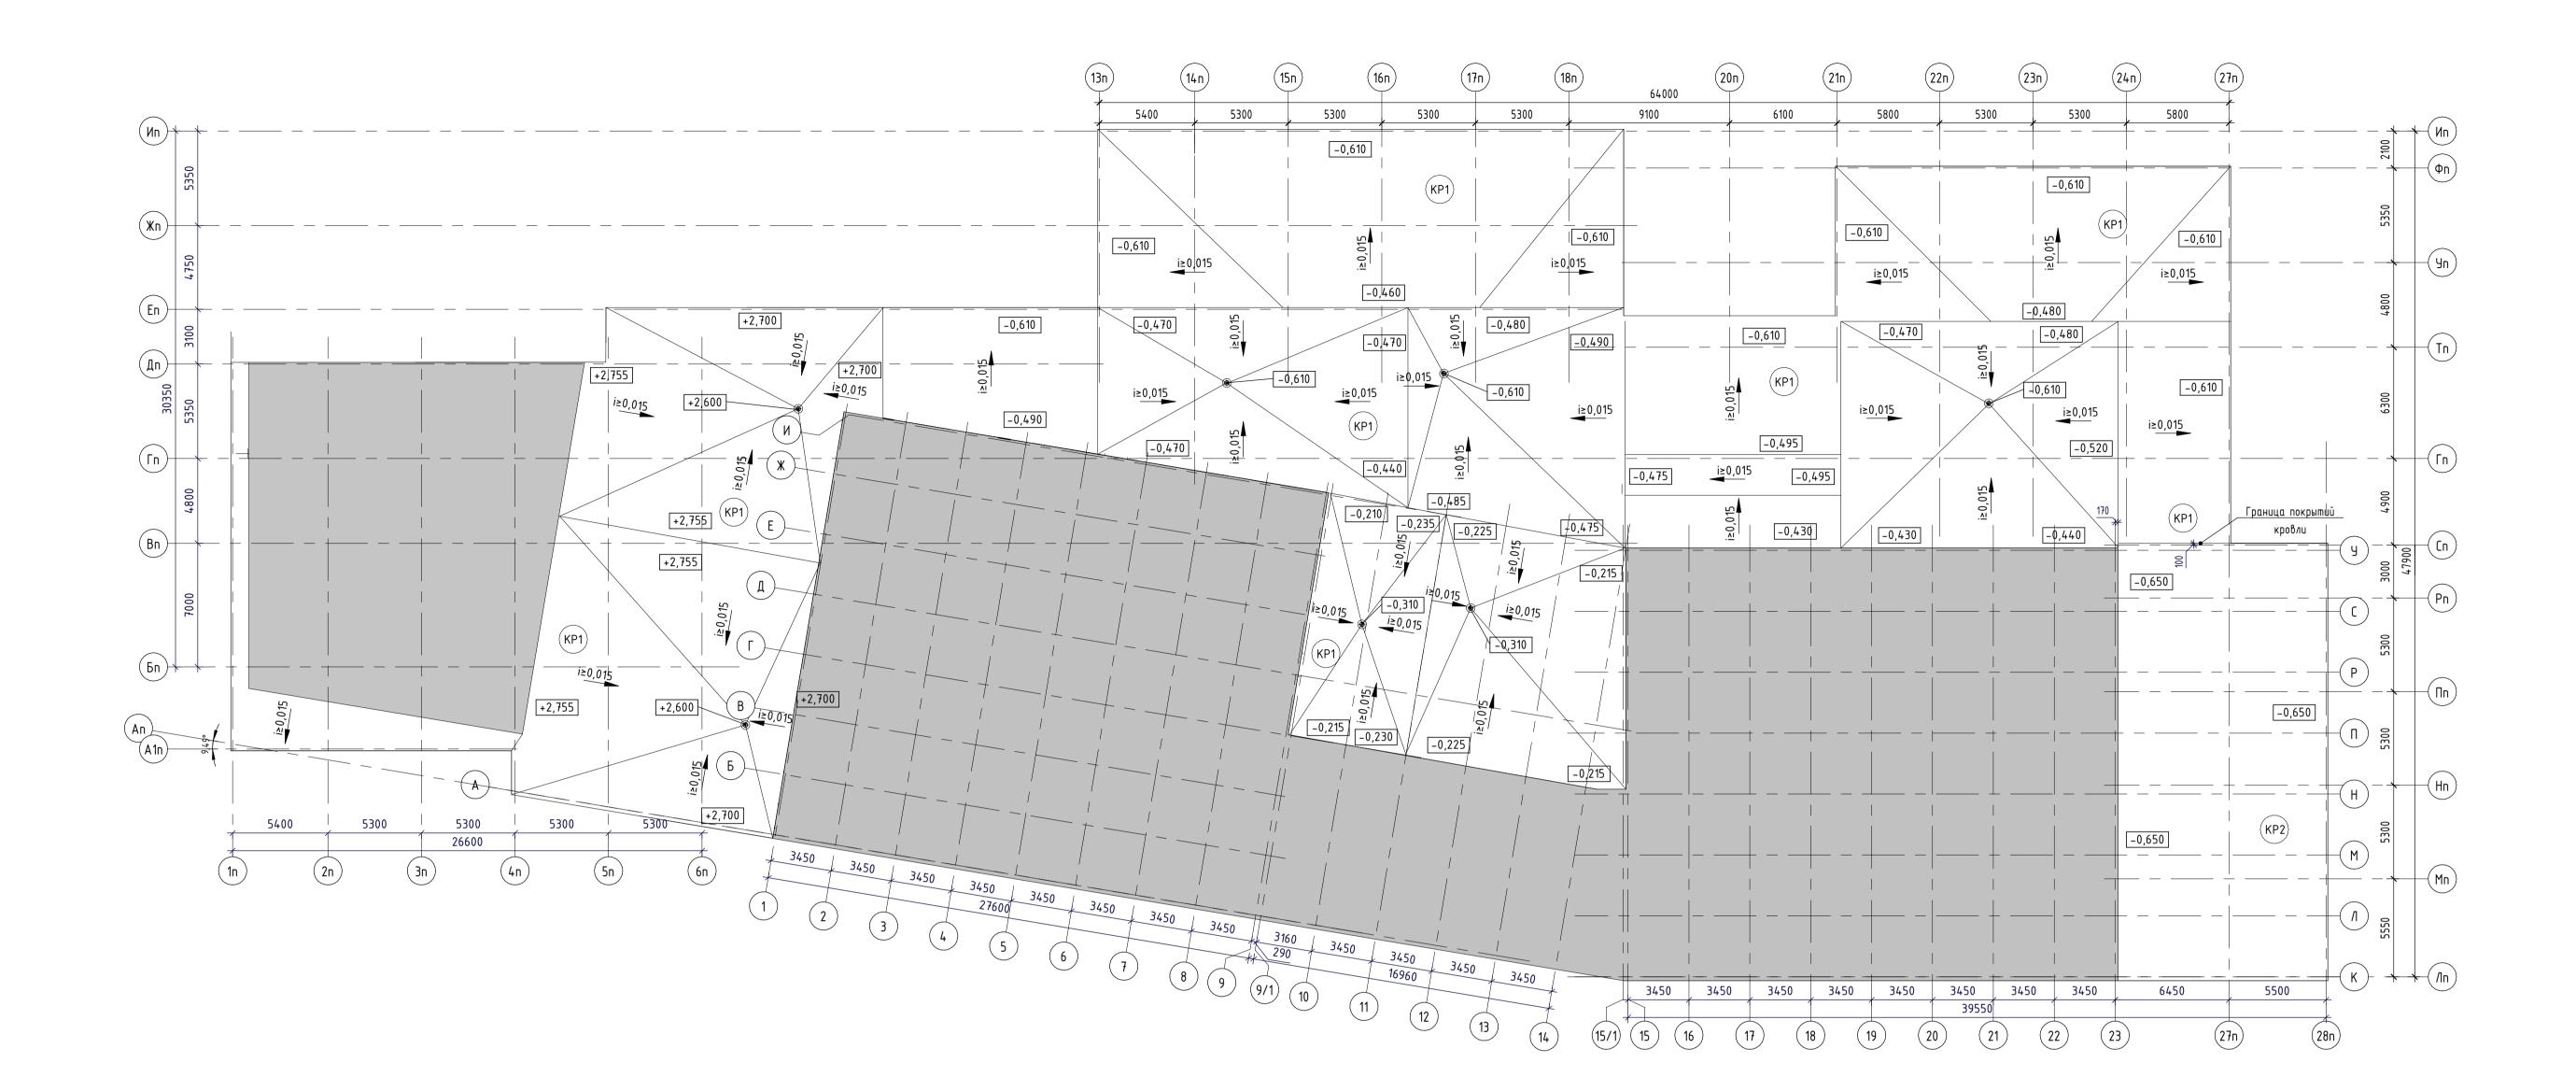

	'	'	
KP1	1 2 3 4 5, 6 7, 8 9 10 11	1. Слои благоустройства (см.рГП) 2. Термоскрепленный геотекстиль Технониколь (или аналог) 150 г/м2 3. Профилированная мембрана Maxistud F (или аналог) -20 мм 4. Экструдированный пенополистирол - 50 мм 5. Иглопробивной геотекстиль 300 г/м2 6. Техноэласт Грин (или аналог) - 4 мм 7. Техноэласт ЭПП (или аналог) - 4 мм 8. Праймер битумный Технониколь №01 (или аналог)	2048,0
_		9. Армированная цементно-песчаная стяжка – 40 мм 10. Уклонообразующий слой из керамзитобетона – 30235 мм 11. Монолитная ж/б плиты покрытия	
KP2	1 2 3 4 5, 6 7, 8 9	1. Слои благоустройства (см.рГП) 2. Термоскрепленный геотекстиль Технониколь (или аналог) 150 г/м2 3. Профилированная мембрана Maxistud F (или аналог) -20 мм 4. Экструдированный пенополистирол - 50 мм 5. Иглопробивной геотекстиль 300 г/м2 6. Техноэласт Грин (или аналог) - 4 мм 7. Техноэласт ЭПП (или аналог) - 4 мм 8. Праймер битумный Технониколь №01 (или аналог) 9. Монолитная ж/б плиты покрытия	294,3

Экспликация покрытия кровли паркинга

Комментарии

Наименво


ание

Примечание

Площадь,

м2

1. См. совместно с р. -ГП, -ВК; 2. Состав покрытия уточнить по дизайн проекту благоустройства.

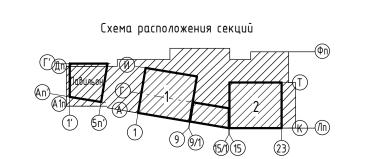

			la .						
1	Зам.	74-20	May	02.2020	02-19-00-				
-	Зам.	465-19	May	12.19	UZ-17-UU-				
-	Зам.	344-19	May	10.19	Жилой дом переменной этажности с нежилыми помещениями и подземной автопарковкой в				
-	Зам.	259-19	May	09.19	границах жилой застройки по улицам Шаумяна — Чкалова — Переулок Воронежский — Громова в				
Кол.уч	Nucm	№док.	Подпись	Дата	Ленинском районе г. Екатеринбурга. З очередь строительства. Жилой блок А9				
δοπαл	Жлудова		Maybo	06.19	Секции 1, 2	Стадия	/lucm	Листов	
DU/I	Привалова		Sinfo.	06.19		Р	7		
	Привалова		Aft	06.19					
проль	Гончар		JOHOP	06.19		T H E			
·					План кровли паркинга	000 "ТРИЛАБ"		TRI	
							L A B		